






横断面図 (1)

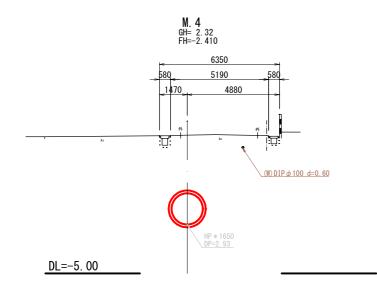


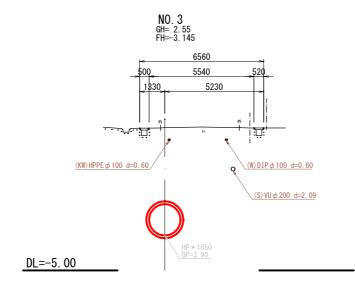


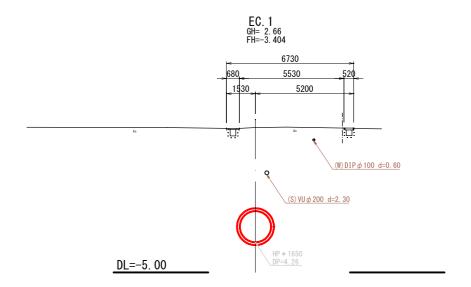


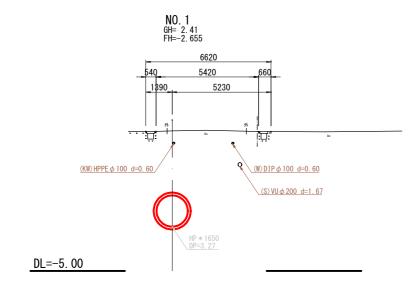

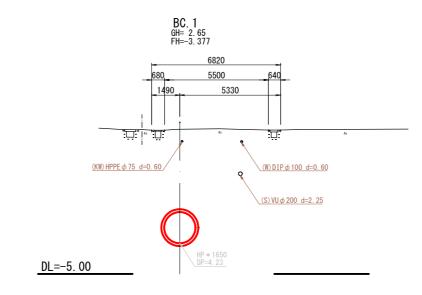

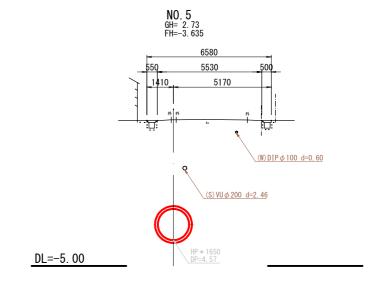


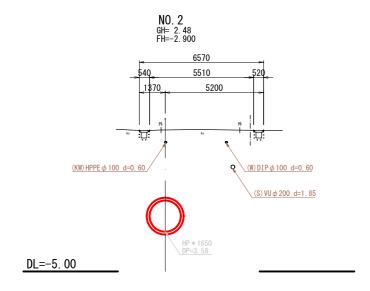


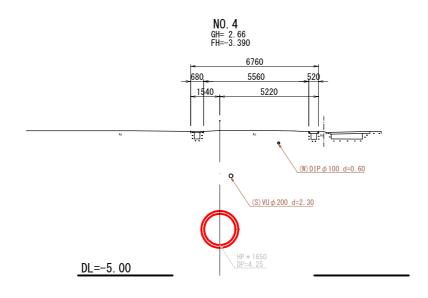



事業名	境港市公	3 共下 7	k 道 事	業
位 置	境港市	i 外江町	地内	
工事名	矢尻川雨水幹	線築造工	事(1エ	区)
図 名	横	断面図(1)	
図番	14葉中3	縮尺	図	示
課長	課長 補佐	係長	設計	
令 和	7 年度施	ΕI	境 港	市


横断面図 (2) S=1:100

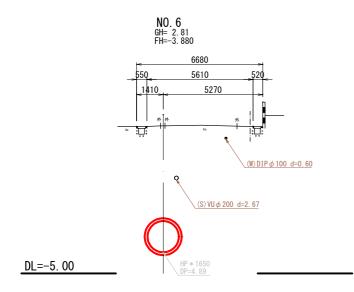


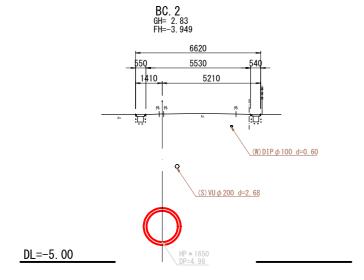

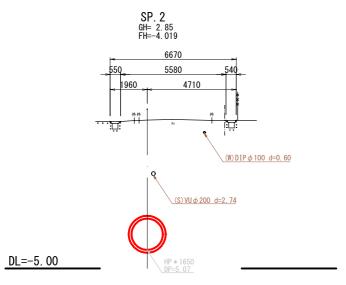

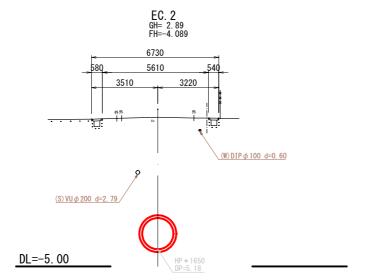


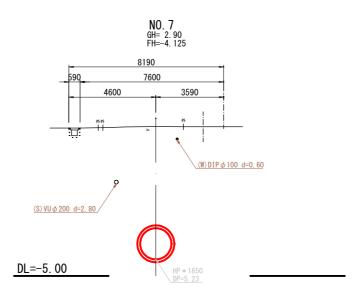

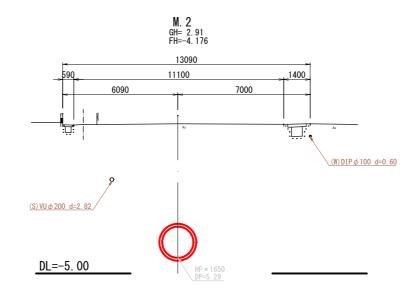

事業名	境港市么	3 共下 7	水道 事	業
位 置	境港市	i 外江町	地内	
工事名	矢尻川雨水幹	線築造工	事(1エ	区)
図 名	横	断面図(2	!)	
図 番	14葉中 4	縮尺	図	示
課長	課長	係長	設計	
令 和	7 年度旅	ΞI	境 港	市

推進管管割図 S=1:500

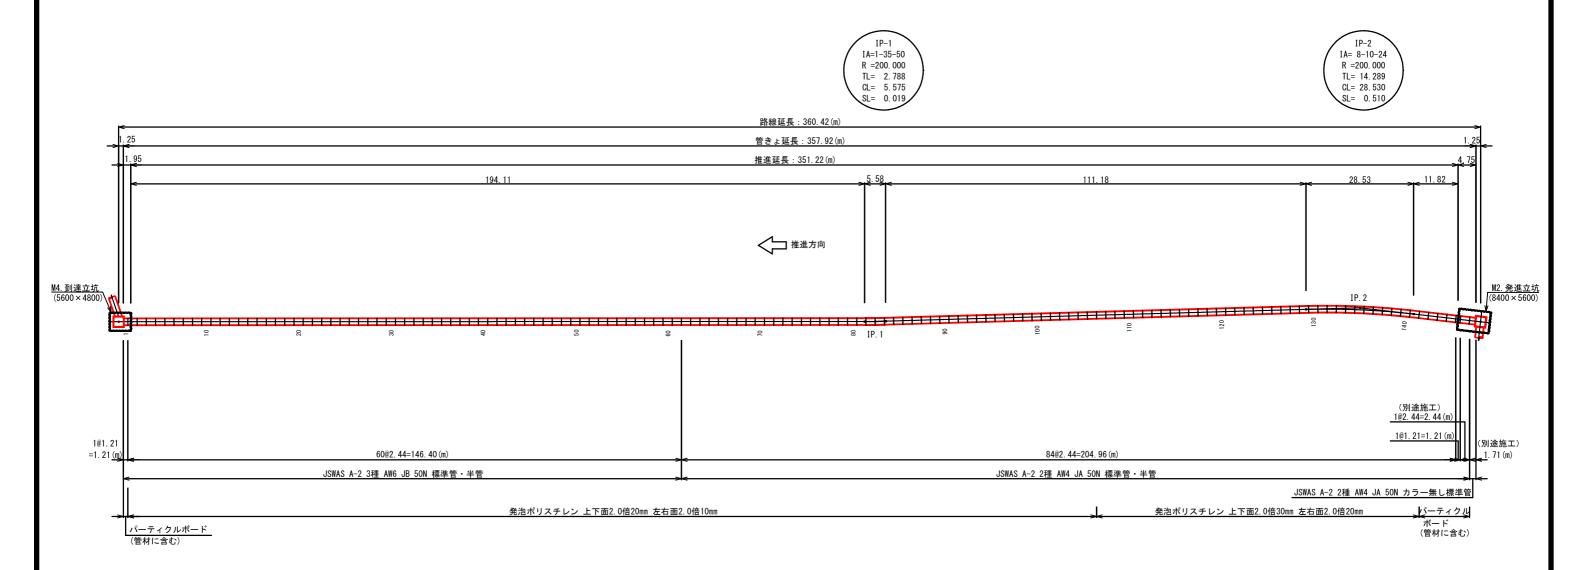

		推進管	数量表									
		J :	SWAS A-2									
管種	(日本下水道協会 I 類認定適用資器材)											
	(標注	準管)	(半)	管)	(カラー無し標準管)							
呼び径		1650 (mm)										
外圧強度	3種 2種 3種 2種											
内圧性能	AW6	AW4	AW6	AW6 AV								
継手	JB	JA	JB JA									
耐荷力			50N/mm ²	-								
推進管長	2. 4	3 (m)	1. 2	0 (m)	2. 43 (m)							
本数	60(本)	84(本)	1(本)	1(本)								
		別途施工 1(本)			別途施工 1(本)							
管体延長	146. 40 (m)	207. 40 (m)	1. 21 (m)	1. 21 (m)	1. 71 (m)							

推進力伝達材 (発泡ポリス	チレン)数量表				
組合せ	数量				
(1本目)	(別途施工)				
上下面2.0倍 20mm 左右面2.0倍 10mm	1 × 1. 5=	1. 5			
(3本目~106本目)					
上下面2.0倍 20mm 左右面2.0倍 10mm	104 × 1. 5=	156. 0			
(107本目~141本目)					
上下面2.0倍 30mm 左右面2.0倍 20mm	35 × 2. 5=	87. 5			
合計		245 (組)			

※推進力伝達材組数は、10mm全周1枚を1組として計上している。


「構造計算書」推進管の検討 P.96

61 (61 k	61 61 61 mb
事業名	境港市公共下水道事業
位 置	境港市 外江町 地内
工事名	矢尻川雨水幹線築造工事(1工区)
図名	推進管管割図
図番	14葉中5 縮 尺 図 示
課長	課長 係長 設計
令 和	7 年度施工 境港市


M.4 角型組立マンホール構造図

(内径 2500×2500)

平面図

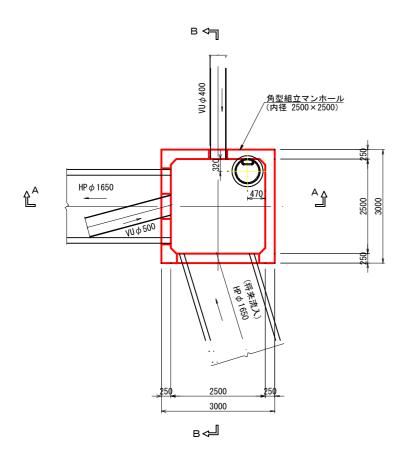

A-A 断面図

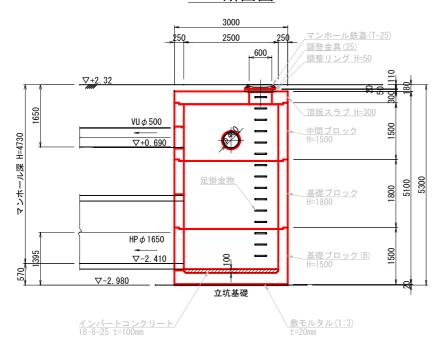


数 量 表

$\overline{}$;	箱 :	形	部							
部材	基礎ブロック			基礎	きブロ :	ック /	中間	ブロッ	ク	※高さ	1800/210	00は200	DA形以上	で使用	中床版	頂版
記号	В	MB	M6	MF6	M9	MF9	M12	MF12	M15	MF15	M18	MF18	M21	MF21	F	\$6
高さ	1500	1800	600	600	900	900	1200	1200	1500	1500	1800	1800	2100	2100	300	300
数量	1	1							1							1

										円	形	,	部									
部材		直壁								斜	壁	調	整リ	ング		調整金具	鉄蓋	調				
記号				CM1S							CM2S			CM1	CM2		CMR	60		MWB	ϕ 600	整
高さ	30	60	90	120	150	180	F60	60	60 90 120 150 180 F60							5	10	15	20	25	110	高
数量																1				1	1	20

B-B 断面図

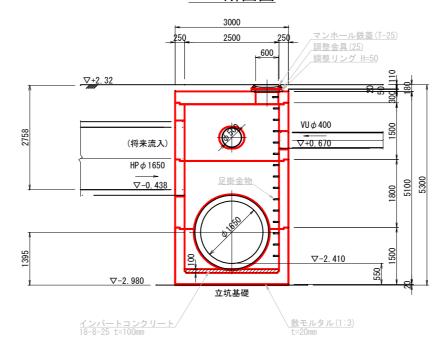


※ 箱形部は(社)日本下水道協会 Ⅱ類認定器材とする

事業名	境港市公共下水道事業
位 置	境港市 外江町 地内
工事名	矢尻川雨水幹線築造工事(1工区)
図名	M.4 角型組立マンホール構造図
図番	14葉中6 縮 尺 図 示
課長	課長 係長 設計
令 和	7 年度施工 境港市


M. 4 空伏せ管基礎工図 s=1:50

平面図

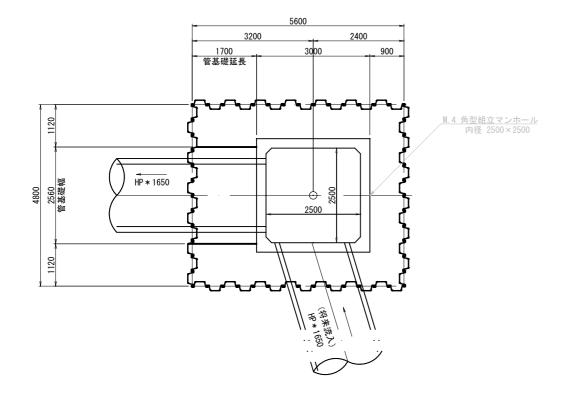


基礎工構造図


断面図

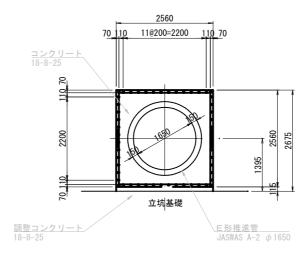

側面図

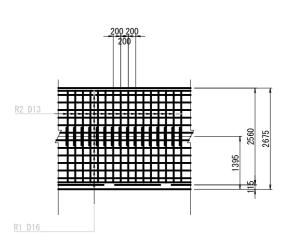

平面図

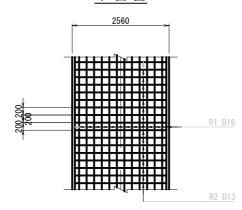

材 料 表


		材料	表 (10m当	IJ)	
管 径	コンクリート	型枠	調整コンクリート	調整型枠	管本数
	(*)	(m²)	(*)	(m²)	(本)
1650	35. 671	51. 200	2. 944	2. 300	4. 1


	縦方向	可鉄筋 R1 材	料表 (1m)	当り)			鉄筋			
管 径	鉄筋径	本 数	単位質量	質 量	鉄筋径	本 数	1本当り長さ	単位質量	質 量	総質量
	政府 1主	(本)	(kg/m)	(kg)	政府 11主	(本)	(mm)	(kg/m)	(kg)	(kg)
1650	D16	52	1. 560	81. 120	D13	10	5, 310	0. 995	52. 835	133. 955


事業名	境港市公	\$ 共下 7	k 道 事	業								
位 置	境港市	境港市 外江町 地内										
工事名	矢尻川雨水幹	矢尻川雨水幹線築造工事(1工区										
図名	M. 4 空	M.4 空伏せ管基礎工図										
図番	14葉中7	縮尺	図	示								
課長	課長 補佐	係長	設計									
令 和	7 年度施	ξI	境 港	市								

M. 2 発進立坑推進設備工図 s=1:50




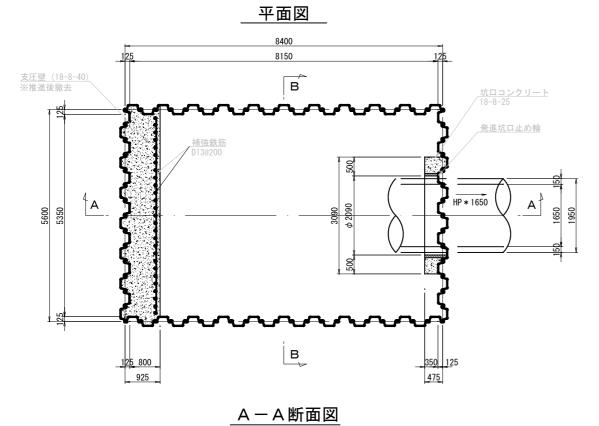

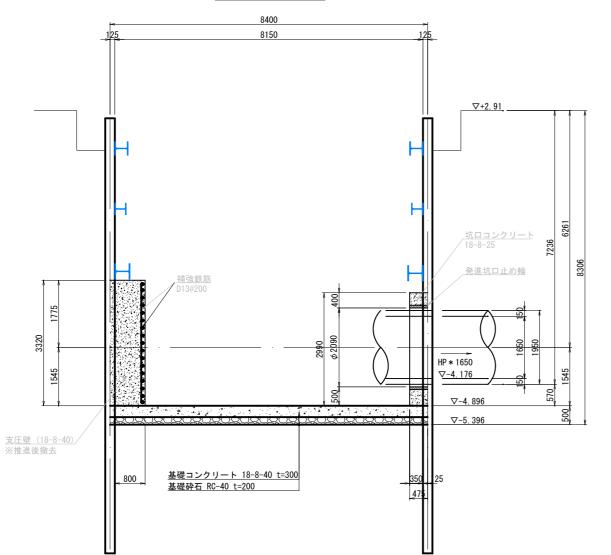

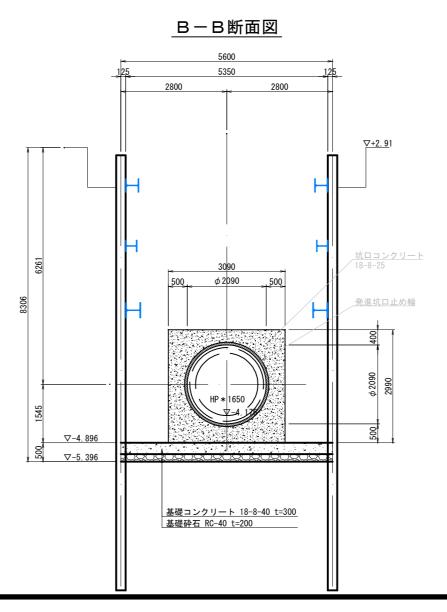


事業	名	境	港市	公	共	下,	水	道	F	業
位 i	置		境港	市	外	江町	t	地内		
工事	名	矢尻	川雨水	(幹	線築:	造工	事	(1	I	区)
図:	名		M. 2 勇	進:	立坑	推進	設(備工	义	
図	番	14≸	集中8		縮	尺		図		示
課長		課法	長 左	-	係長			設計	t	
令	和	7	年 度	施	I		垣	t A	ŧ	市

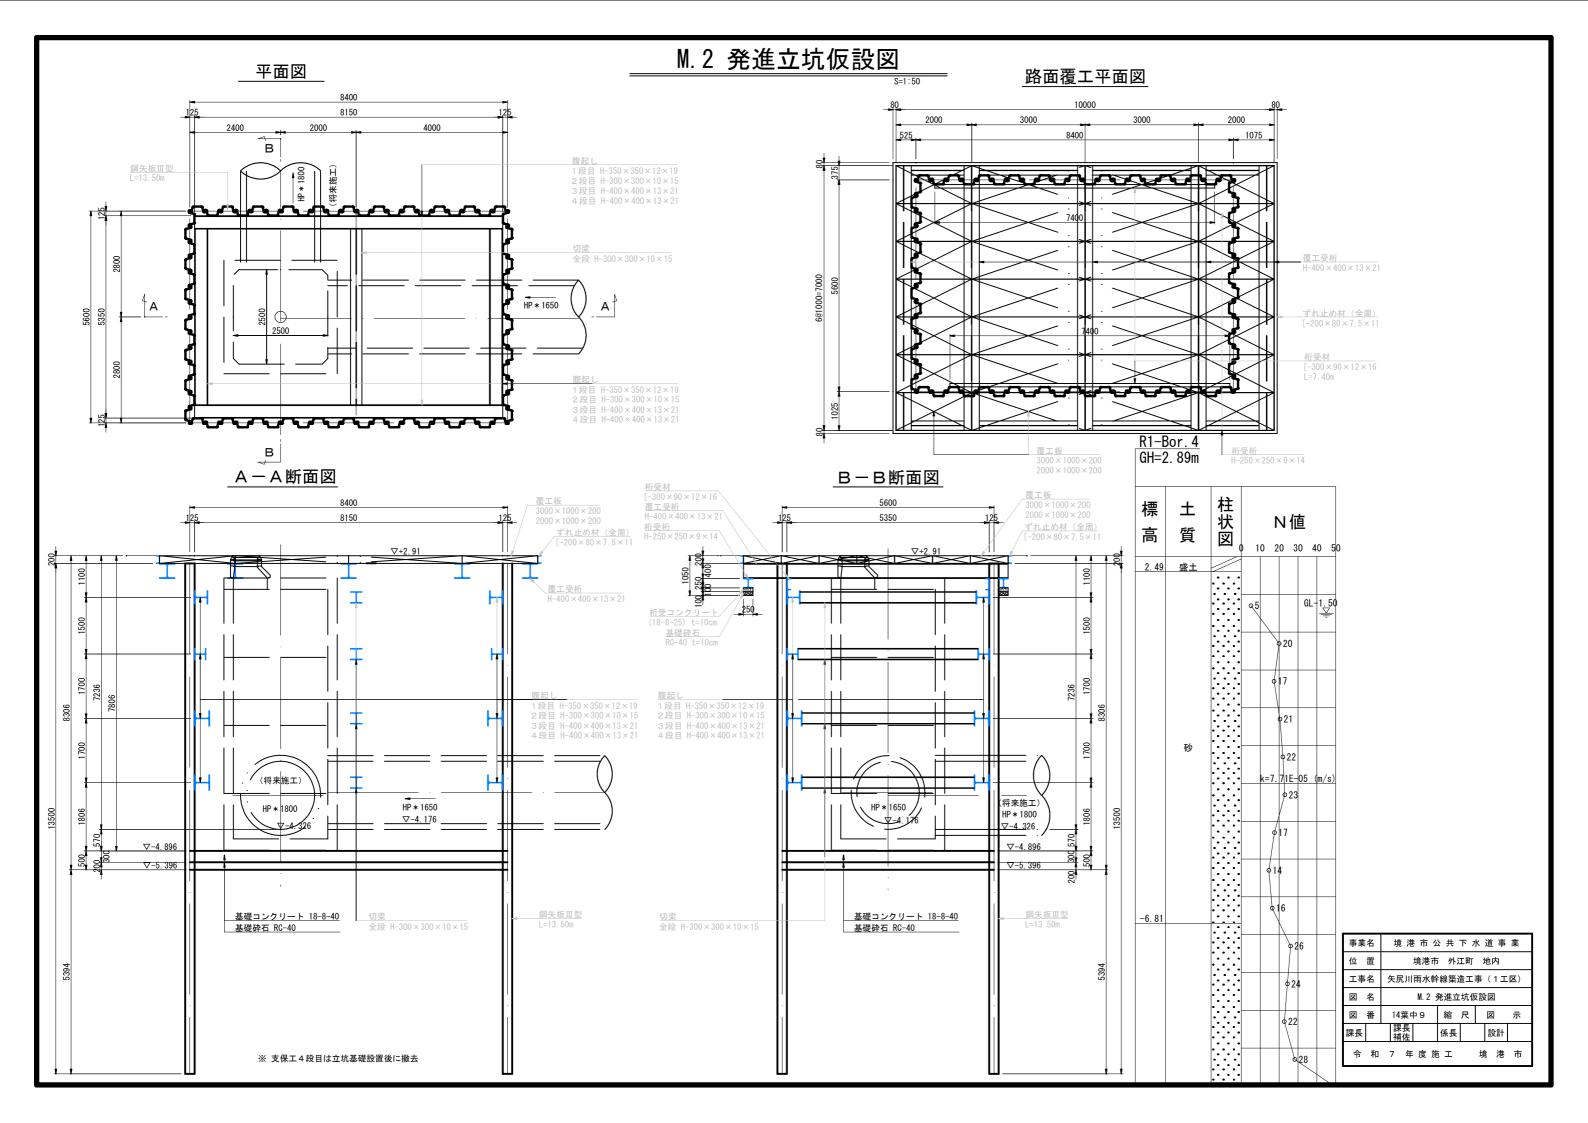

M. 4 到達立坑仮設図(1)

=1:50

路面覆工平面図

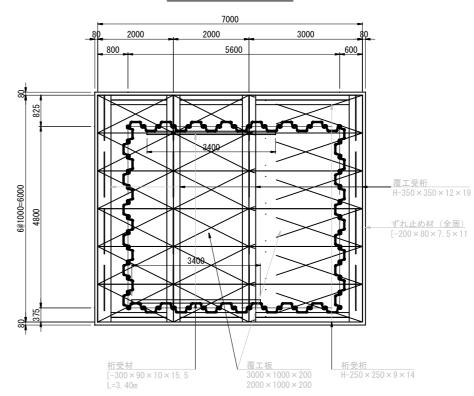

A一A断面図

平面図


В

HP * 1650


A

腹起し 1段目 H-350×350×12×19 2段目 H-350×350×12×19 3段目 H-400×400×13×21

腹起し 1段目 H-350×350×12×19 2段目 H-350×350×12×19 3段目 H-400×400×13×21

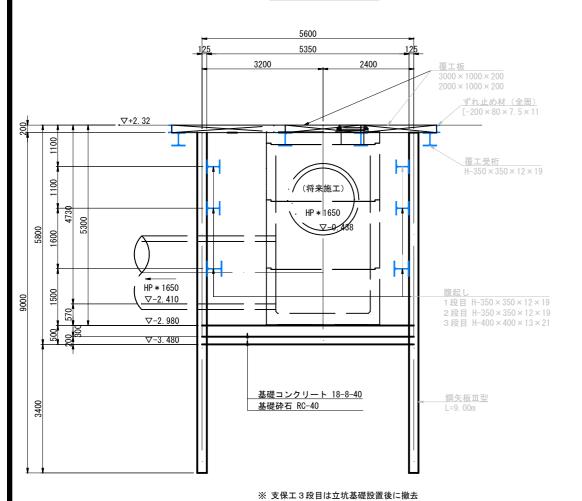


B-B断面図

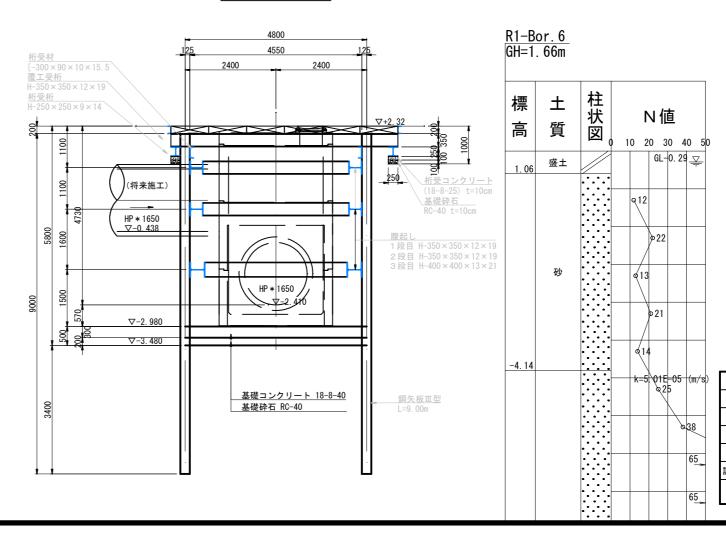


事業名	境港市公	3 共下 7	k 道 事	業			
位 置	境港市 外江町 地内						
工事名	事名 矢尻川雨水幹線築造工事 (1工区)						
図 名	M. 4 到達立坑仮設図(1)						
図 番	14葉中10	縮尺	図	示			
課長	課長補佐	係長	設計				
令 和	7 年度施	ξI	境 港	市			

M. 4 到達立坑仮設図 (2)


平面図

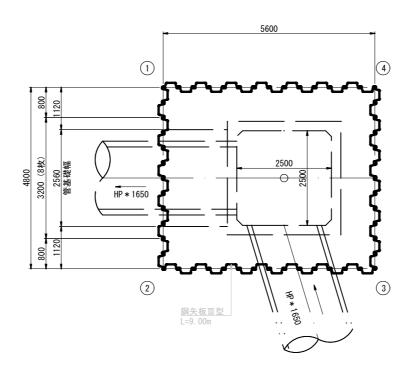

展開図

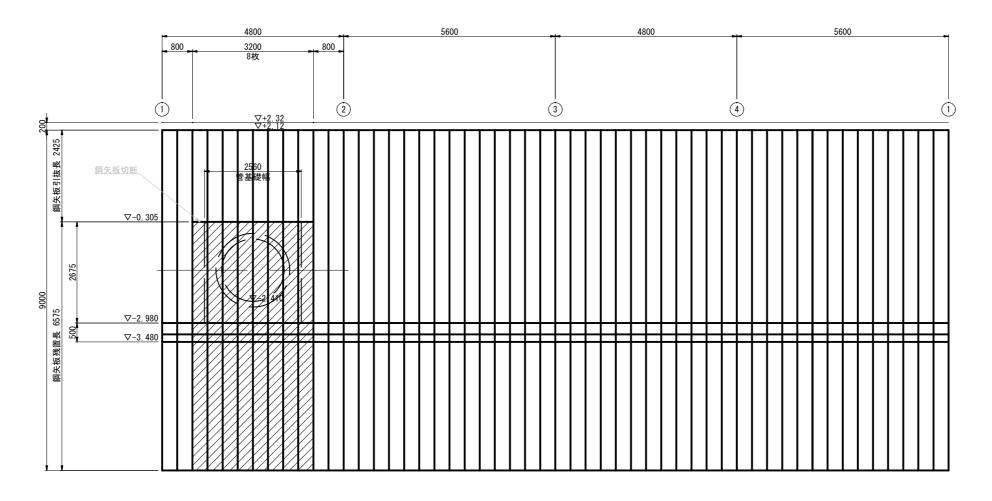


事業名	境港市公	3 共下 7	水道 事	業			
位 置	境港市 外江町 地内						
工事名	会						
図名	M. 4 到達	M.4 到達立坑仮設図(2)					
図番	14葉中11	縮尺	図	示			
課長	課長補佐	係長	設計				
令 和	7 年度旅	īΙ	境港	市			

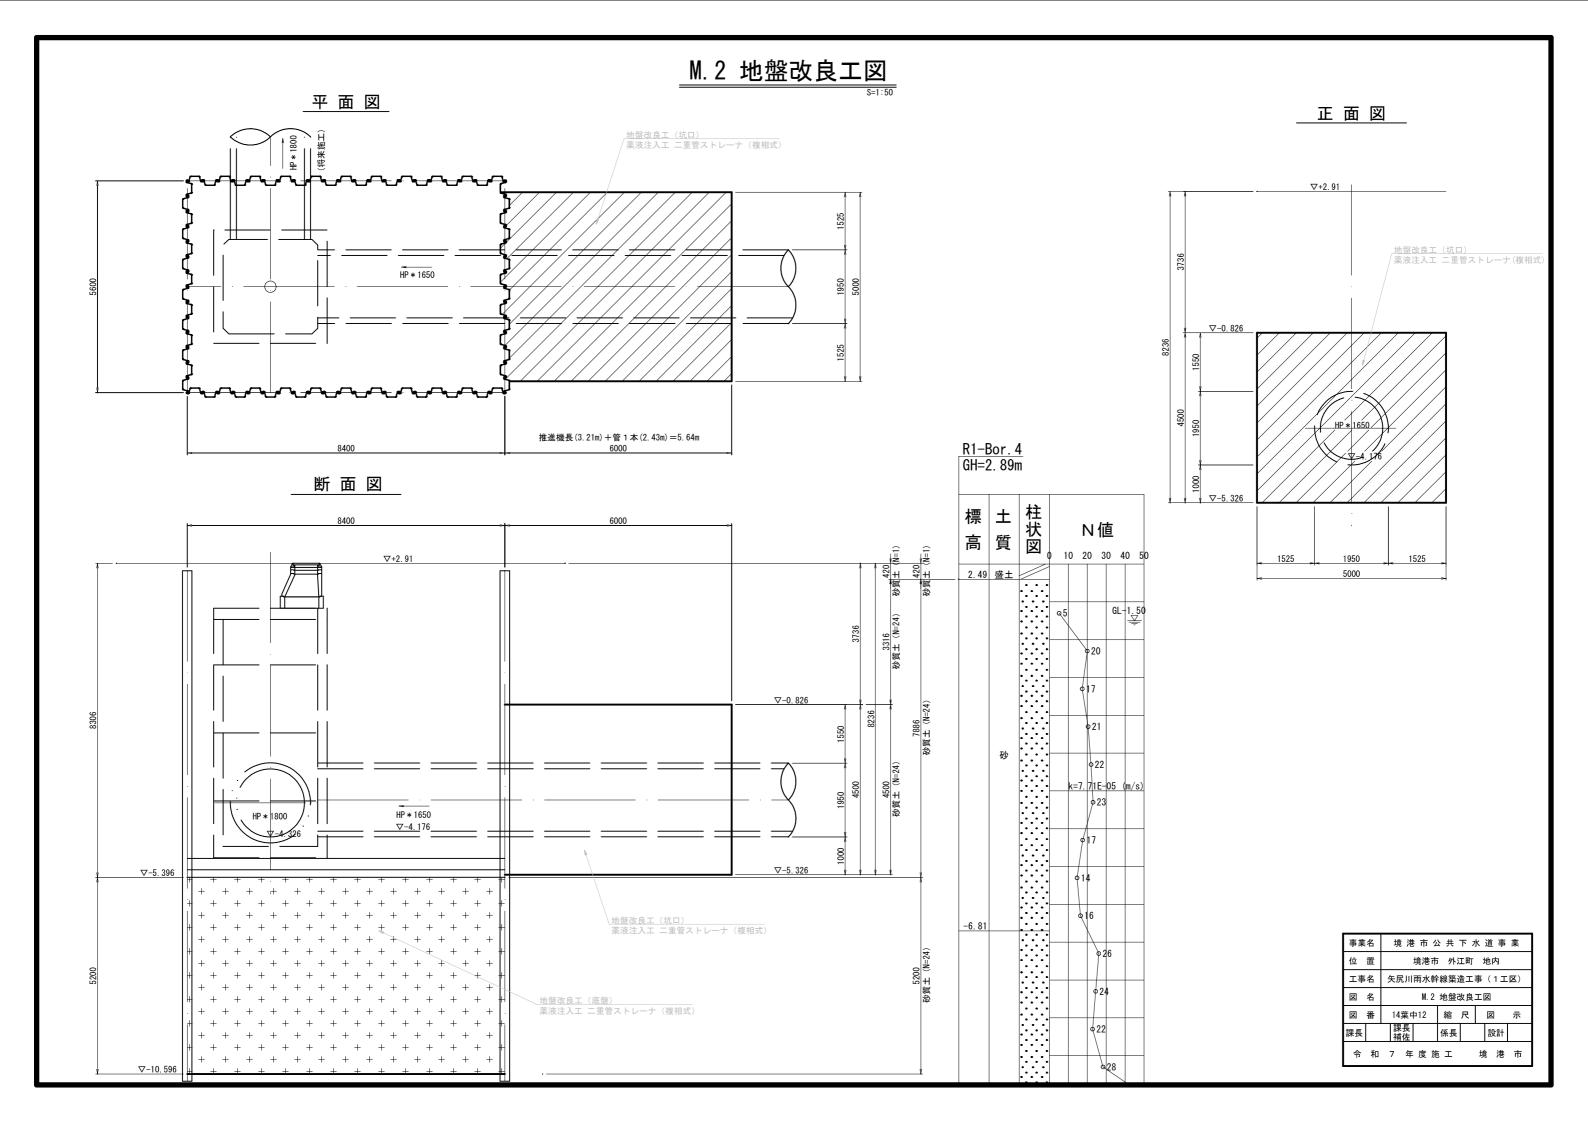


M. 4 地盤改良工図 s=1:50


平面図

正面図

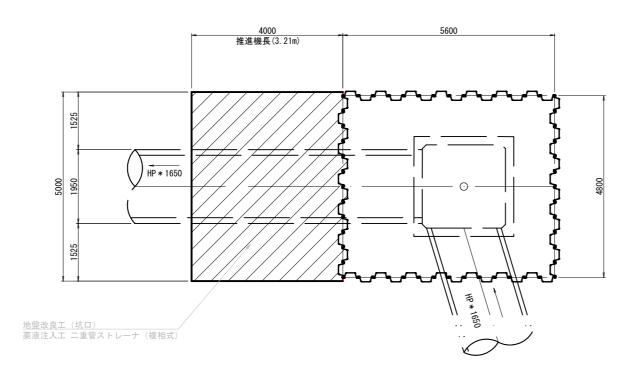

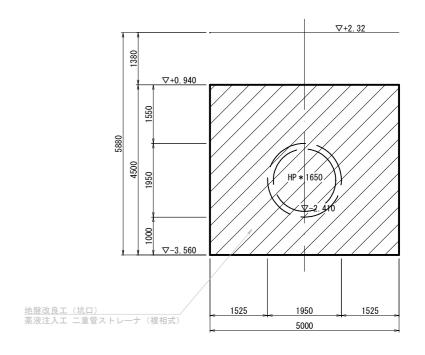



断面図

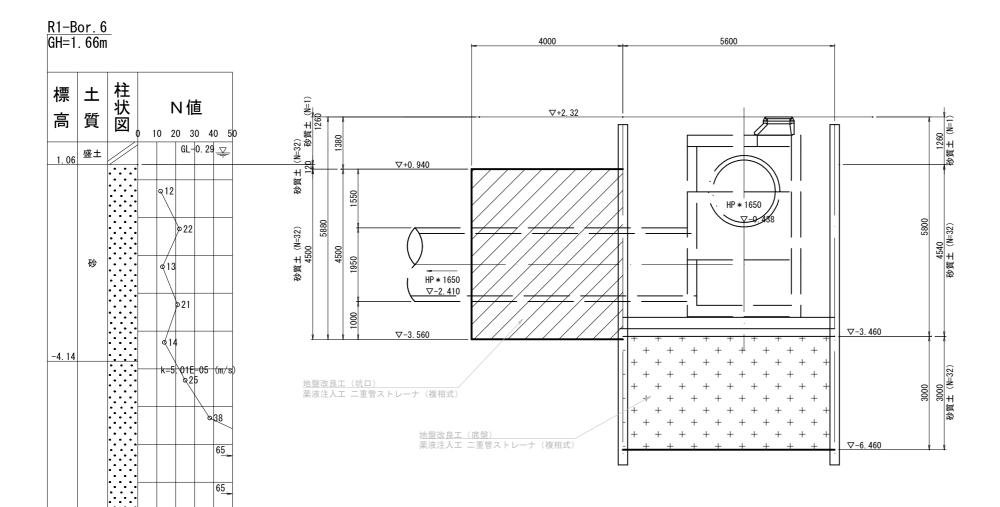

	事業	名	境	港市	公共	下水	道事	業
	位	鷗	境港市 外江町 地内					
	工事名 矢尻川雨水幹線築造工事(1工区)						区)	
П	図	名	M. 4 地盤改良工図					
	図	番	143	葉中13	縮	尺	図	示
110	果長		課:補	長 佐	係長		設計	
	令	和	7	年 度	施工	ij	竟 港	市

付帯工図

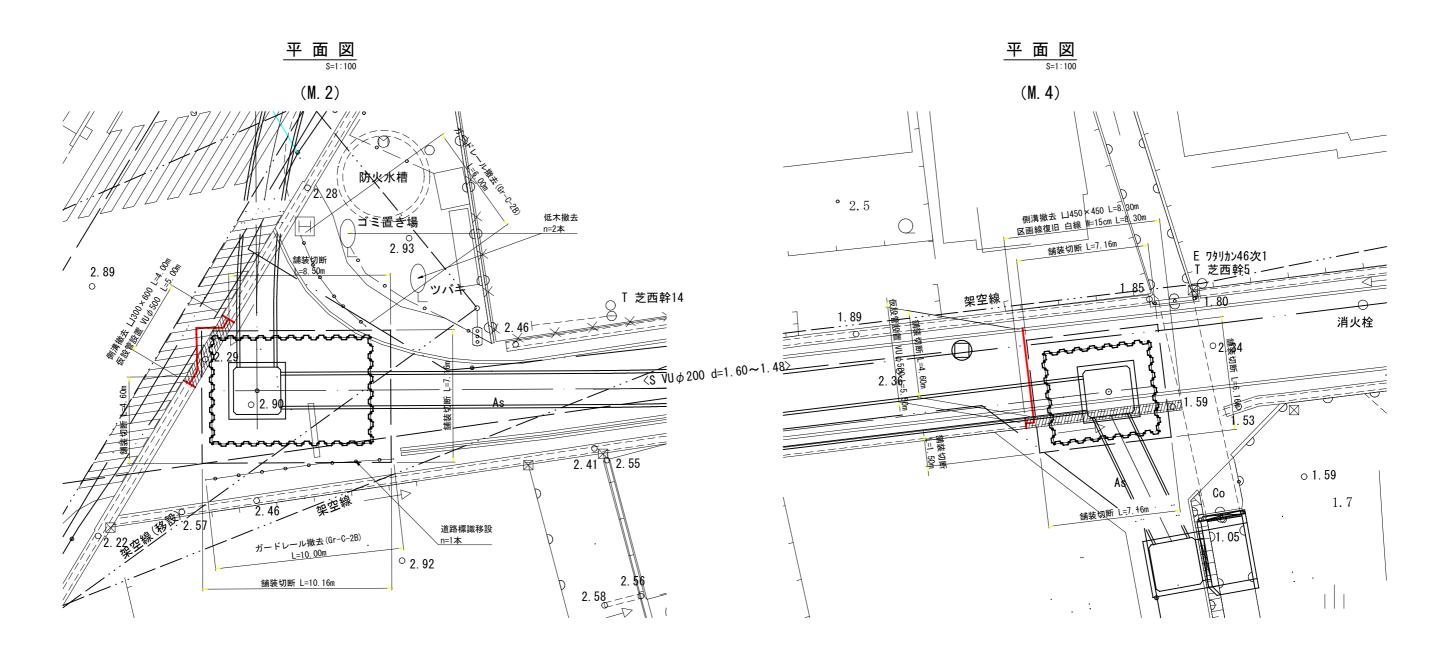

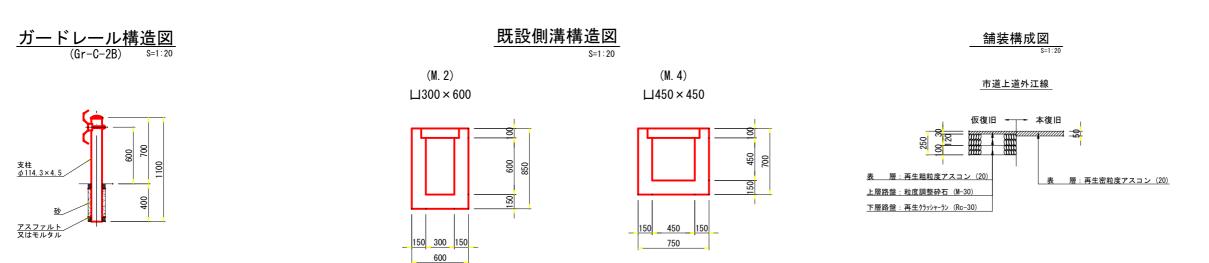

事業名	名	境 港	市位	、共 :	下力	〈道	事	業
位 i	置	境港市 外江町 地内						
工事名	工事名 矢尻川雨水幹線築造工事 (1工区)						(区	
図	名	付帯工図						
図	番	14葉中1	4	縮	尺	2	₹]	示
課長		課長補佐		係長		100	分計	
令	令 和 7 年度施工 境港市							市